

Ведомость основного комплекта рабочих чертежей

Обозначение	Наименование	Примечание
13-2015-30-АППТ.5	Автоматическая система порошкового пожаротушения	

Согласовано			

Инв. № подл.	Подп. и дата	Взам. инв. №

Изм.	Кол. уч.	Лист	N док	Подпись	Дата	*****2015-АППТ	Лист 1-2
------	----------	------	-------	---------	------	----------------	-------------

Условные обозначения

-  ARK – контрольно- пусковой блок, блок реле
-  ARK – прибор приемно-контрольный охранно-пожарный;
-  УХОДИ BIALS – световой оповещатель (табло “Порошок. Уходи”);
-  УХОДИ B BIALS – световой оповещатель взрывозащищенный (табло “Порошок. Уходи”);
-  НЕ ВХОДИ BIAL – световой оповещатель (табло “Порошок. Не входи”);
-  НЕ ВХОДИ B BIAL – световой оповещатель взрывозащищенный (табло “Порошок. Не входи”);
-  Автоматика BIAL – световой оповещатель (табло “Автоматика отключена”);
-  Автоматика B BIAL – световой оповещатель взрывозащищенный (табло “Автоматика отключена”);
-  BIAS – звуковой оповещатель;
-  BIAS – светозвуковой оповещатель взрывозащищенный (ПОЖАР);
-  BTK – извещатель пожарный тепловой;
-  BTM – извещатель пожарный ручной;
-  BGB – извещатель охранный магнитоконтактный;
-  ZC* – устройство оконечное, устанавливаемое в элемент выносной;
-  ZC – монтажная коробка;
-  BTF – извещатель пожарный пламени;
-  BTH – извещатель пожарный дымовой;
-  BTH – извещатель пожарный дымовой с монтажным устройством в подвесной потолок;

***** 2015-АППТ

Изм.	Кол.уч	Лист	Док.	Подпись	Дата				
Разраб.						«Главный материальный склад дирекции материально-технического обеспечения. Монтаж систем пожарной автоматики». Склад масляных красок.	Стадия	Лист	Листов
Проверил								2-1	2
ГИП						Условные обозначения			
Н.контроль									

-  доводчик дверной механический;
-  Узел стыковочный;
-  модуль пожаротушения;
-  UPS – резервированный источник питания;
-  ЩР – щит распределительный;
-  СТ – стабилизатор однофазный;
-  Блок реле;
- Шлейфы пожарной сигнализации (КСПЭВнг (A)FRLS 2x0,5)
- Шлейфы звукового оповещения о пожаре (КСПЭВнг (A)FRLS1x2x0,8)
- Шлейфы охранной сигнализации (КСПЭВнг (A)FRLS 2x0,5)
- Шлейфы светового оповещения о пожаре (КСПЭВнг (A)FRLS1x2x0,8)
- Шлейфы пожаротушения (КСПЭВнг (A)FRLS1x2x0,8)
- Линии электропитания 220 В (ВВГнг(A)-FRLS 3x1,5)
- Линии электропитания 12 В (КСПЭВнг (A)FRLS1x2x0,97)
- Линии интерфейса (КСПЭВнг (A)FRLS2x2x0,8)

Согласовано

Инв. № подл.	Подп. и дата	Взам. инв. №	

***** 2015-АППТ

Изм.	Кол.уч.	Лист	Док.	Подпись	Дата				
Разраб.						«Главный материальный склад дирекции материально-технического обеспечения. Монтаж систем пожарной автоматики» . Склад масляных красок.	Стадия	Лист	Листов
Проверил								2-2	2
ГИП						Условные обозначения			
Н.контроль									

ОБЩИЕ УКАЗАНИЯ.

1. Основанием для разработки проекта является Техническое задание заказчика на объекте: «Главный материальный склад ***** дирекции материально-технического обеспечения. Монтаж систем пожарной автоматики» Склад масляных красок. Инв.№ ***** по адресу: Россия *****
2. В рабочих чертежах выбор материалов, изделий и оборудования произведен в соответствии с требованиями действующих госстандартов, норм пожарной безопасности, технической документации и с учетом их климатических, механических и других воздействий в местах их размещения.
3. Проект разработан в соответствии с действующими нормативно-техническими документами:
 Технический регламент о требованиях пожарной безопасности N123-ФЗ от 22 июля 2008г.
 ГОСТ Р 21.1101-2013 Система проектной документации для строительства.
 Основные требования к проектной и рабочей документации
 Положение о составе разделов проектной документации и требованиях к их содержанию (утверждено Постановлением Правительства Российской Федерации от 16.02.2008г. N 87)
 СНИП 21-01-97* Пожарная безопасность зданий и сооружений
 СНИП 3.05.06-85 Электротехнические устройства.
 ПУЭ Правила устройства электроустановок.
 СП 118.13330.2012 Общественные здания и сооружения
 СП 5.13130.2009 Системы противопожарной защиты Установки пожарной сигнализации и пожаротушения автоматические. Нормы и правила проектирования.
4. Технические решения, принятые в рабочих чертежах, соответствуют требованиям экологических, санитарно-гигиенических, противопожарных и др. норм, действующих на территории Российской Федерации и обеспечивают безопасную для жизни людей эксплуатацию объекта при соблюдении предусмотренных рабочими чертежами мероприятий. ;
5. Класс функциональной пожарной опасности – Ф 5.2;
 Площадь здания, согласно проведенного предпроектного обследования – 606,4 кв. м.
 Площадь, защищаемая системой АППТ – 605,5 кв. м. (5 направлений)
 Здание в плане размером: 48х12,0; Высота – 6,0м
 Стены – кирпич, перекрытия– железобетонные ребристые плиты (h ребра= 300мм) по жд фермам.
6. Заземление и защитные меры электробезопасности электрооборудования выполняется согласно ПУЭ глава 1.7


7. Формирование сигналов на управление в автоматическом режиме установками пожаротушения должно осуществляться при срабатывании не менее двух пожарных извещателей, включенных по логической схеме "И"
 Расположение точечных тепловых извещателей "ИП 101-Спектрон-Т-Р" производится с учетом исключения влияния на них тепловых воздействий, не связанных с пожаром.
 Извещатели пожарные пламени "Спектрон-601-Exi-C" установить на высоте 5м. Подключение извещателей выполнить через коробки монтажные взрывозащищенные "Спектрон-МК-04-Exi". Юстировку, настройку и наладку извещателей тепловых и пламени производить в соответствии с "Руководством по эксплуатации".
8. Шлейфы пожарной сигнализации и оповещения о пожаре и соединительные линии выполняются с условием обеспечения требуемой достоверности передачи информации и непрерывного автоматического контроля их исправности по всей протяженности. Пожаростойкость проводов и кабелей, примененных в проекте не меньше времени выполнения задач компонентами системы автоматической пожарной сигнализации и оповещения людей о пожаре.
9. Формирование сигналов на управление в автоматическом режиме установками оповещения, инженерным оборудованием объекта осуществляется за время, не превышающее разности между минимальным значением времени блокирования путей эвакуации и временем эвакуации после оповещения о пожаре.
10. Работы по монтажу, наладке, испытаниям и сдаче в эксплуатацию выполняются в соответствии с РД 78.145-93 "Системы и комплексы охранной, пожарной и охранно -пожарной сигнализации. Правила производства и приемки работ" МВД России 1993 г.

При прокладке искробезопасных цепей должны соблюдаться следующие требования: искробезопасные цепи должны отделяться от других цепей с соблюдением требований ГОСТ 22782 5-78, использование одного кабеля для искробезопасных и искроопасных цепей не допускается, изоляция проводов искробезопасных цепей должна иметь отличительный синий цвет. Допускается маркировать синим цветом только концы проводов, провода искробезопасных цепей должны быть защищены от наводок нарушающих их искробезопасность.

11. Скрытых работ, подлежащих освещительствованию, проектом не предусмотрено.

***** 2015-АППТ						
Изм.	Кол.уч.	Лист	Док.	Подпись	Дата	
Разраб.						«Главный материальный склад дирекции материально-технического обеспечения. Монтаж систем пожарной автоматики» Склад масляных красок.
Выполнил						
Проверил						
ГИП						
Н. контроль						Общие указания
						Стадия Лист Листов
						3 1

Склад масляных красок

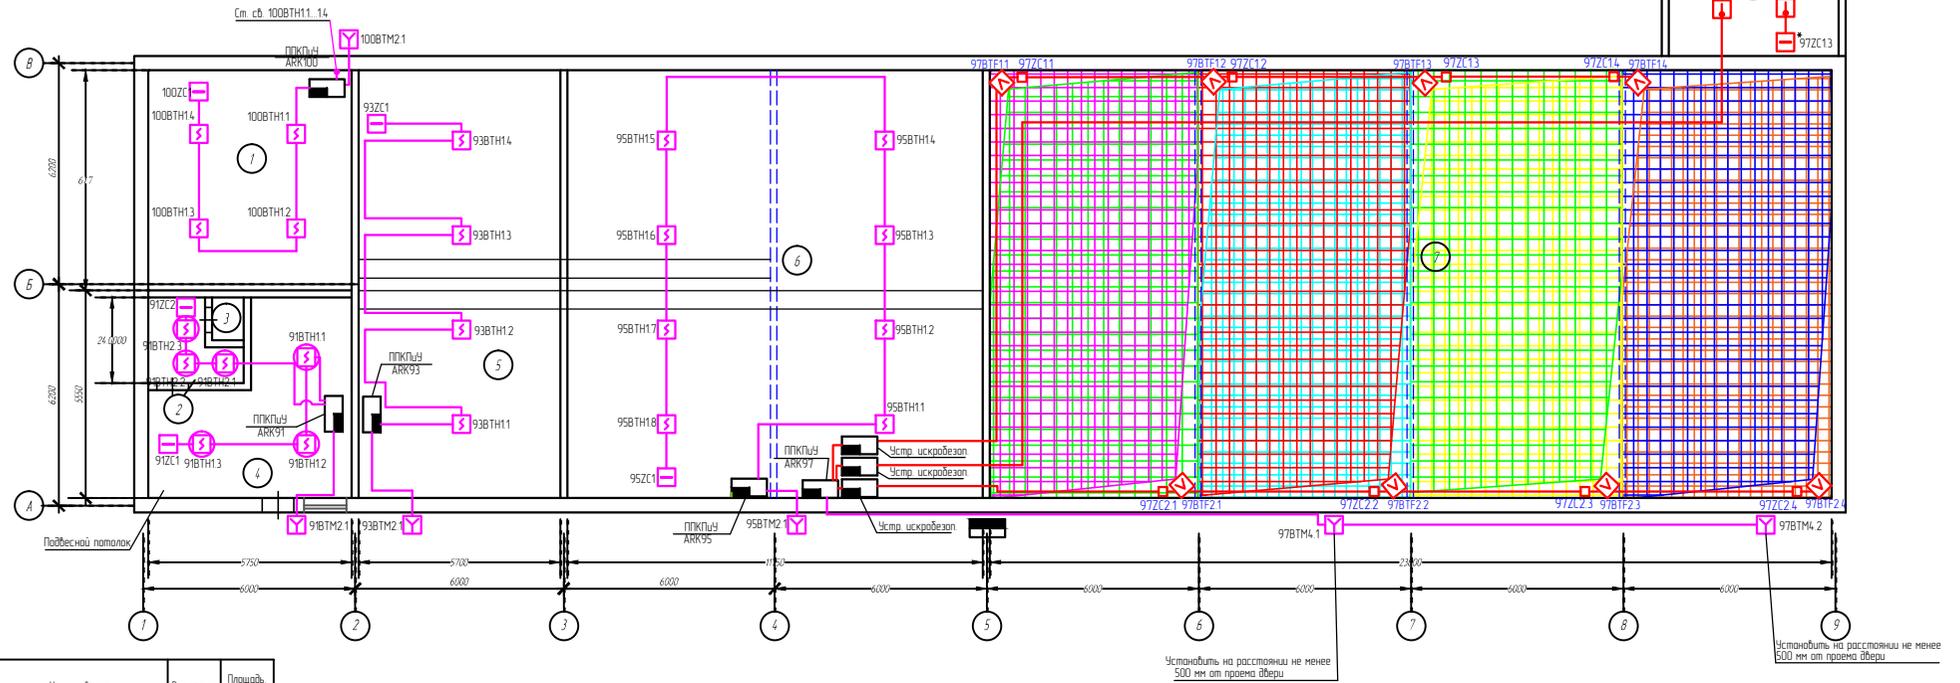

Составлено
Взвешено
Полн. и дата
Инв. № подл.


№ пом.	Наименование	Высота, м	Площадь, кв.м
1	Склад мажущих средств	6,0	62,1
2	Комната приема пищи	2,8	4,7
3	Санузел	2,8	0,9
4	Помещение кладовых	2,8	24,2
5	Склад сантехники	6,0	68,4
6	Склад мажущих средств	6,0	14,10
7	Склад красок, растворов	6	285,6
8	Кладовая красок	3,7	19,5

СПЕЦИФИКАЦИЯ

№ поз.	Наименование	Кол-во	Примечания	№поз.	Наименование	Кол-во	Примечания
97ВТН11-14 97ВТН11 97ВТН12-13 97ВТН13	Извещатель пожарный пламени взрывозащищенный "Спектран-601-Ехл-С"	8		99ВИА51-53 99ВИА53	Светозвуковой оповещатель взрывозащищенный "Прометей-ТСВ-1-Ехл-М" (табло "ПОЖАР")	3	
97ВТК31-34	Извещатель пожарный тепловый взрывозащищенный ИП 101-Спектран-Ехл-Т-Р	4		99ВИА11-13 99ВИА13	Световой оповещатель взрывозащищенный "Прометей-ТСВ-1-Ехл-М" (табло "Порошок, Чужды")	3	
97ЗС1-3	Коробка коммутационная взрывозащищенная "Спектран-МК-04-Ехл"	8		98ВИА1-2 98ВИА2	Световой оповещатель взрывозащищенный "Прометей-ТСВ-1-Ехл-М" (табло "Порошок, Не входи")	2	
97ВТК31-34 97ЗС1-3				98ВИА3-4 98ВИА4	Световой оповещатель взрывозащищенный "Прометей-ТСВ-1-Ехл-М" (таб. "Автоматика отключена")	2	

***** 2015-АППТ					
Изм.	Кол-во	Лист	Док.	Подпись	Дата
Разработ					
Проверил					
«Главный материальный склад» дирекции материально-технического обеспечения. Монтаж систем пожарной автоматики в Склад масляных красок.					
План расположения оборудования и сетей системы пожарной сигнализации объекта					
Страница			Лист	Листов	
			4-1	2	

См. вн. 100ВТН1.1...14
на АRK100

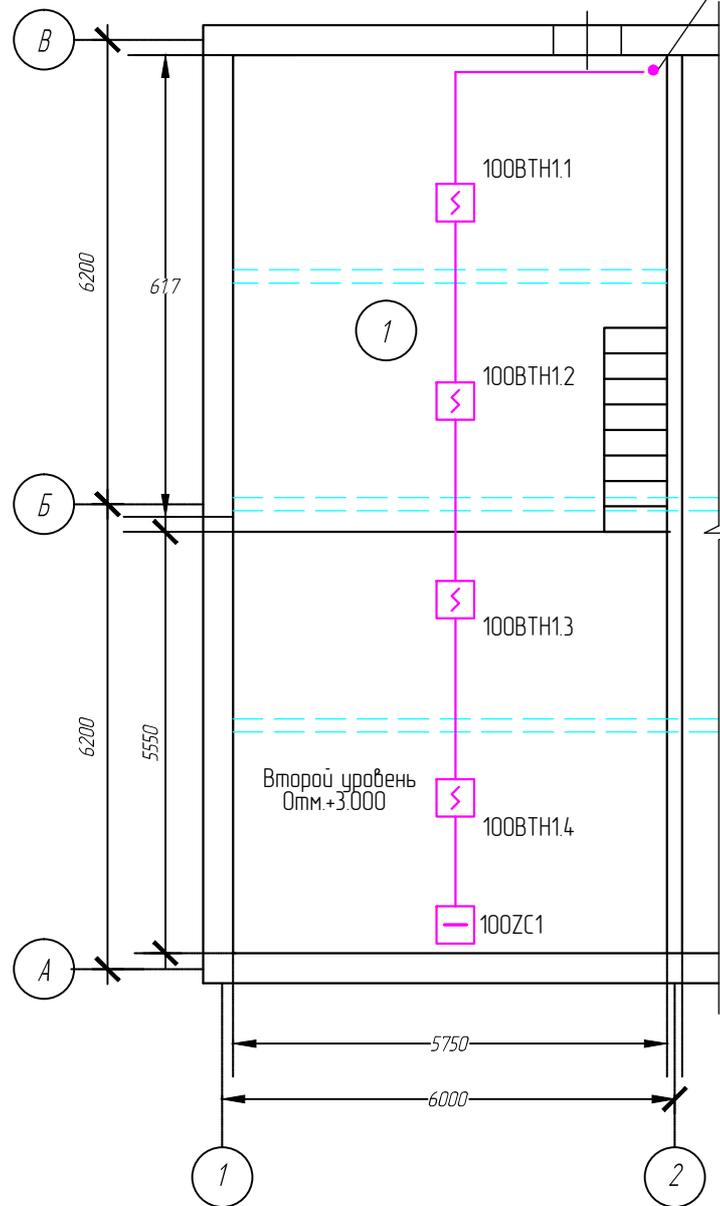

Примечание: ППКПуУ установлен на стене помещения 2

***** 2015-АППТ

Изм.	Кол.уч.	Лист	Док.	Подпись	Дата
Разраб.					
Проверил					
ГИП					
Н.контроль					

«Главный материальный склад дирекции материально-технического обеспечения. Монтаж систем пожарной автоматики». Склад масляных красок.


План расположения оборудования и сетей системы пожарной сигнализации объекта

Стадия	Лист	Листов
	4-2	2

Согласовано

Взам. инв. №

Склад масляных красок

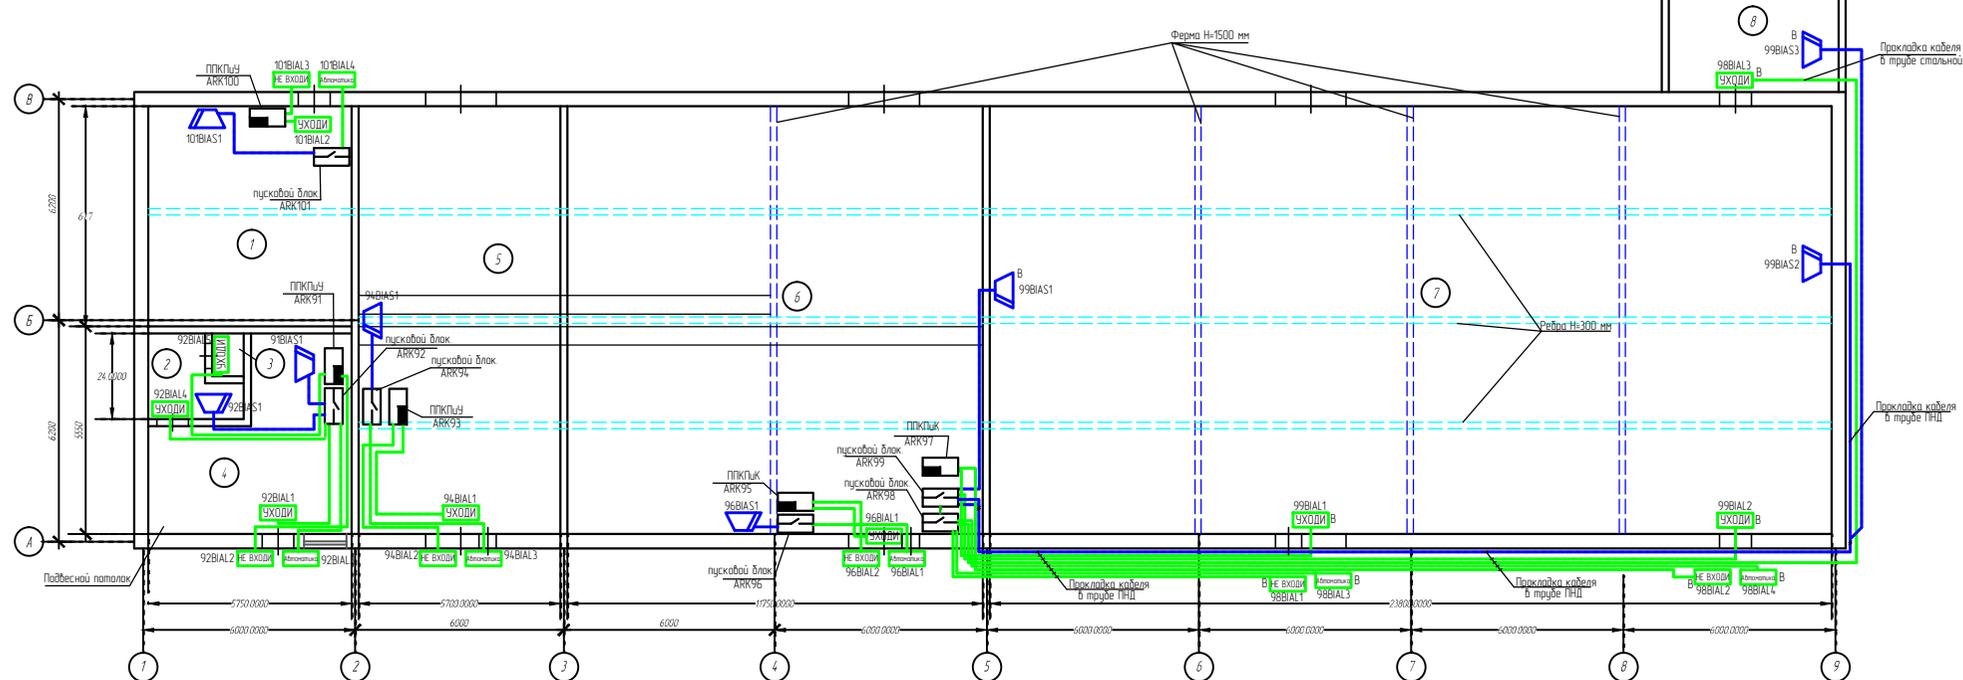

Спецификация


Вариант №
Лист №
Инв. №

№ пом.	Наименование	Высота, м	Площадь, м.кв.
1	Склад	6,0	62,1
2	Комната приема пищи	2,8	4,7
3	Санузел	2,8	0,9
4	Помещение кладовых	2,8	24,2
5	Склад сантехники	6,0	68,4
6	Склад моющих средств	6,0	14,10
7	Склад красок, растворов	6	285,6
8	Кладовая красок	3,7	19,5

СПЕЦИФИКАЦИЯ							
№ поз.	Наименование	Кол-во	Примечания	№поз.	Наименование	Кол-во	Примечания
97В111-97В114-97В124-97В124	Извещатель пожарный пламени взрывозащищенный "Спектран-601-ЕхI-C"	8		99ВИАС1-99ВИАС3	Светозвуковой оповещатель взрывозащищенный "Промей-ТСВ-1-Ехd-M" (табл. "ПОЖАР")	3	
97В1К3-97В1К3.4	Извещатель пожарный тепловой взрывозащищенный ИП 101-Спектран-Ехd-T-P	4		99ВИАЛ1-99ВИАЛ3	Световой оповещатель взрывозащищенный "Промей-ТСВ-1-Ехd-M" (табл. "Порошок. Уходи")	3	
97В11-97В11.4-97В12.4-97В12.4	Коробка коммутационная взрывозащищенная "Спектран-МК-04-ЕхI"	8		99ВИАЛ1-99ВИАЛ2	Световой оповещатель взрывозащищенный "Промей-ТСВ-1-Ехd-M" (табл. "Порошок Не входи")	2	
				99ВИАЛ3-99ВИАЛ4	Световой оповещатель взрывозащищенный "Промей-ТСВ-1-Ехd-M" (таб. "Автоматика отключена")	2	

*****2015-АПТ						
Изм.	Кол-во	Лист	Док.	Подпись	Дата	
Разработчик						«Главный материальный склад дирекции материально-технического обеспечения Минздрав систем пожарной безопасности» Склад масляных красок
Проверил						
ГИП						План расположения оборудования и сетей системы оповещения о пожаре объекта
Контроль						

Склад масляных красок

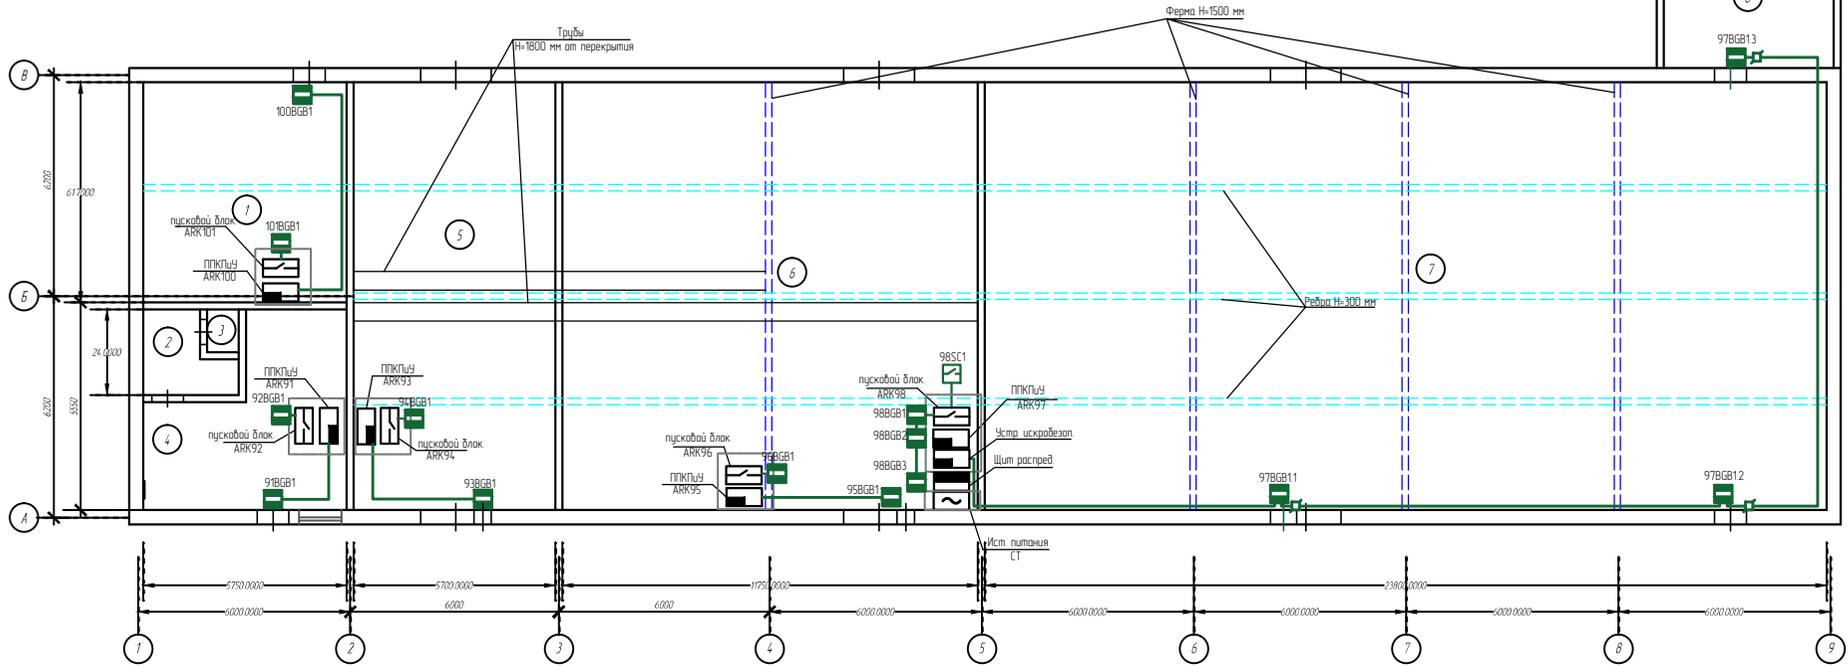

№ пом.	Наименование	Высота, м	Площадь, м ²
1	Склад	6,0	62,1
2	Комната приема пищи	2,8	4,7
3	Санузел	2,8	0,9
4	Помещение кладовышка	2,8	24,2
5	Склад сантехники	6,0	68,4
6	Склад моющих средств	6,0	14,10
7	Склад красок, растворов	6	285,6
8	Кладовая красок	3,7	19,5

СПЕЦИФИКАЦИЯ

№ поз.	Наименование	Кол-во	Примечания	№поз.	Наименование	Кол-во	Примечания
97ВТ11-1 97ВТ14 97ВТ12-1 97ВТ12-2	Извещатель пожарный пламени взрывозащищенный "Спектрон-601-Exi-C"	8		99ВИА1-1 99ВИА3-3	Светозвуковой оповещатель взрывозащищенный "Прометей-ТСВ-1-Exi-M" (табло "ПОЖАР")	3	
97ВТ13-1 97ВТ13-4	Извещатель пожарный тепловой взрывозащищенный ИП 101-Спектрон-Exi-T-P	4		99ВИА1-1 99ВИА1-2	Световой оповещатель взрывозащищенный "Прометей-ТСВ-1-Exi-M" (табло "Порошок Чухуди")	3	
97ВТ11 97ВТ14 97ВТ12-1 97ВТ12-2	Коробка коммутационная взрывозащищенная "Спектрон-МК-04-Exi"	8		98ВИА1-3 98ВИА4-2	Световой оповещатель взрывозащищенный "Прометей-ТСВ-1-Exi-M" (таб "Автоматика отключена")	2	


*****2015-АПТТ

Изм.	Кол-во	Лист	Док.	Подпись	Дата
Разработчик					
Проверил					
ГИП					
Контроль					

«Главный материальный склад» дирекции материально-технического обеспечения. Монтаж систем пожарной автоматики». Склад масляных красок

План расположения оборудования и сетей системы блокировки объекта

Склад масляных красок

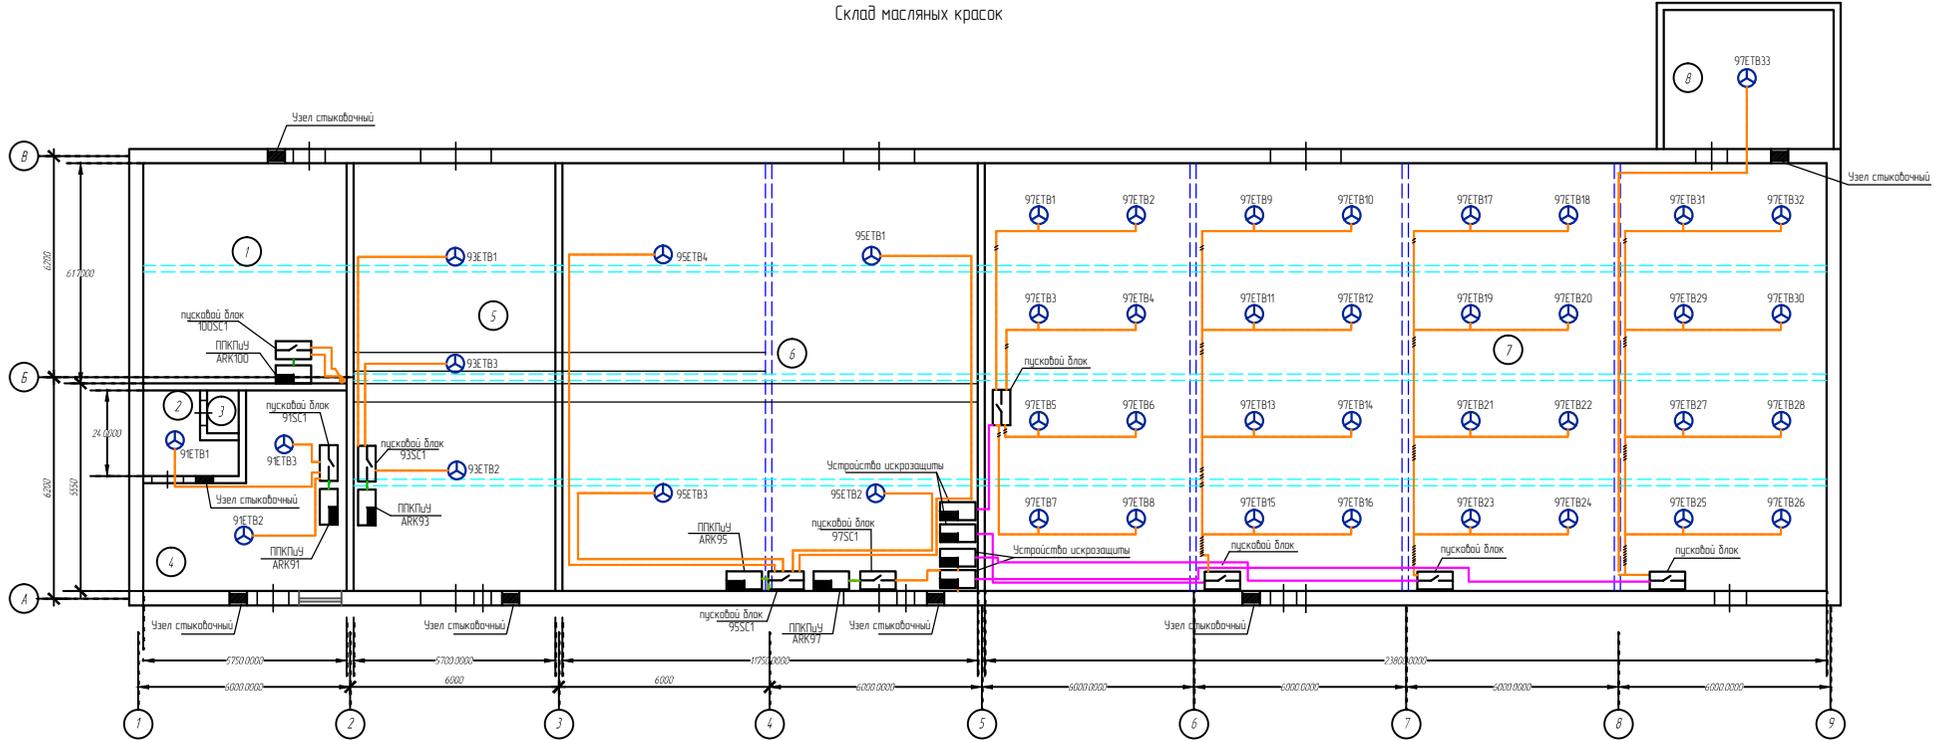

№ пом.	Наименование	Высота, м	Площадь, кв.м
1	Склад	6,0	62,1
2	Комната приема пищи	2,8	4,7
3	Санузел	2,8	0,9
4	Помещение кладовых	2,8	24,2
5	Склад сантехники	6,0	68,4
6	Склад мажорных средств	6,0	14,10
7	Склад красок, растворов	6	285,6
8	Кладовая красок	3,7	19,5

СПЕЦИФИКАЦИЯ

№ поз.	Наименование	Кол-во	Примечания	№поз.	Наименование	Кол-во	Примечания
97BT11-97BT14, 97BT17-97BT24	Извещатель пожарный пламени взрывозащищенный "Спектран-601-Ек-С"	8		99BIA31-99BIA33	Светозвуковой оповещатель взрывозащищенный "Прометей-ТСВ-1-Екд-М" (табло "ПОЖАР")	3	
97BT31-97BT34	Извещатель пожарный тепловой взрывозащищенный ИП 101-Спектран-Екд-Т-Р	4		99BIA11-99BIA13	Световой оповещатель взрывозащищенный "Прометей-ТСВ-1-Екд-М" (табло "Порошок Уходи")	3	
97BT11-97BT14, 97BT17-97BT24	Коробка коммутационная взрывозащищенная "Спектран-МК-04-Ек"	8		99BIA11-99BIA12	Световой оповещатель взрывозащищенный "Прометей-ТСВ-1-Екд-М" (табло "Порошок Не входй")	2	
97BT11-97BT14, 97BT17-97BT24				99BIA13-99BIA14	Световой оповещатель взрывозащищенный "Прометей-ТСВ-1-Екд-М" (таб. "Автоматика отключена")	2	


***** 2015-АПТ

Изм.	Кол-во	Лист	Док.	Подпись	Дата
Разработчик					
Проверил					
ГИП					
Контроль					

«Главный материальный склад» дирекции материально-технического обеспечения «Минск систем пожарной автоматики» - Склад масляных красок

План расположения оборудования и сетей системы пожаротушения объекта

Страница	Лист	Листов
	7-1	2

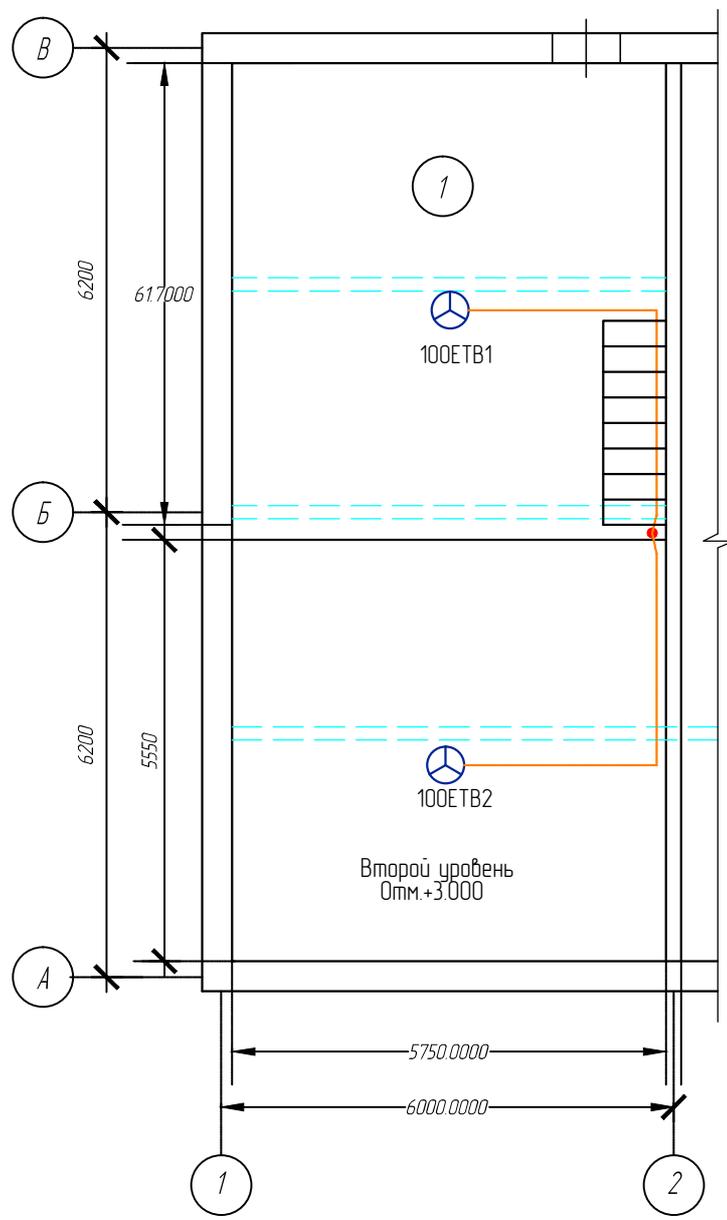

Примечание: ППКПуУ установлен на стене помещения 2

Согласовано

Взам. инв. №


Изм.	Кол.уч.	Лист	Док.	Подпись	Дата
Разраб.					
Проверил					
ГИП					
Н.контроль					

«Главный материальный склад дирекции материально-технического обеспечения. Монтаж систем пожарной автоматики». Склад масляных красок.

План расположения оборудования и сетей системы пожарной сигнализации объекта

Стадия	Лист	Листов
	7-2	2

Склад масляных красок

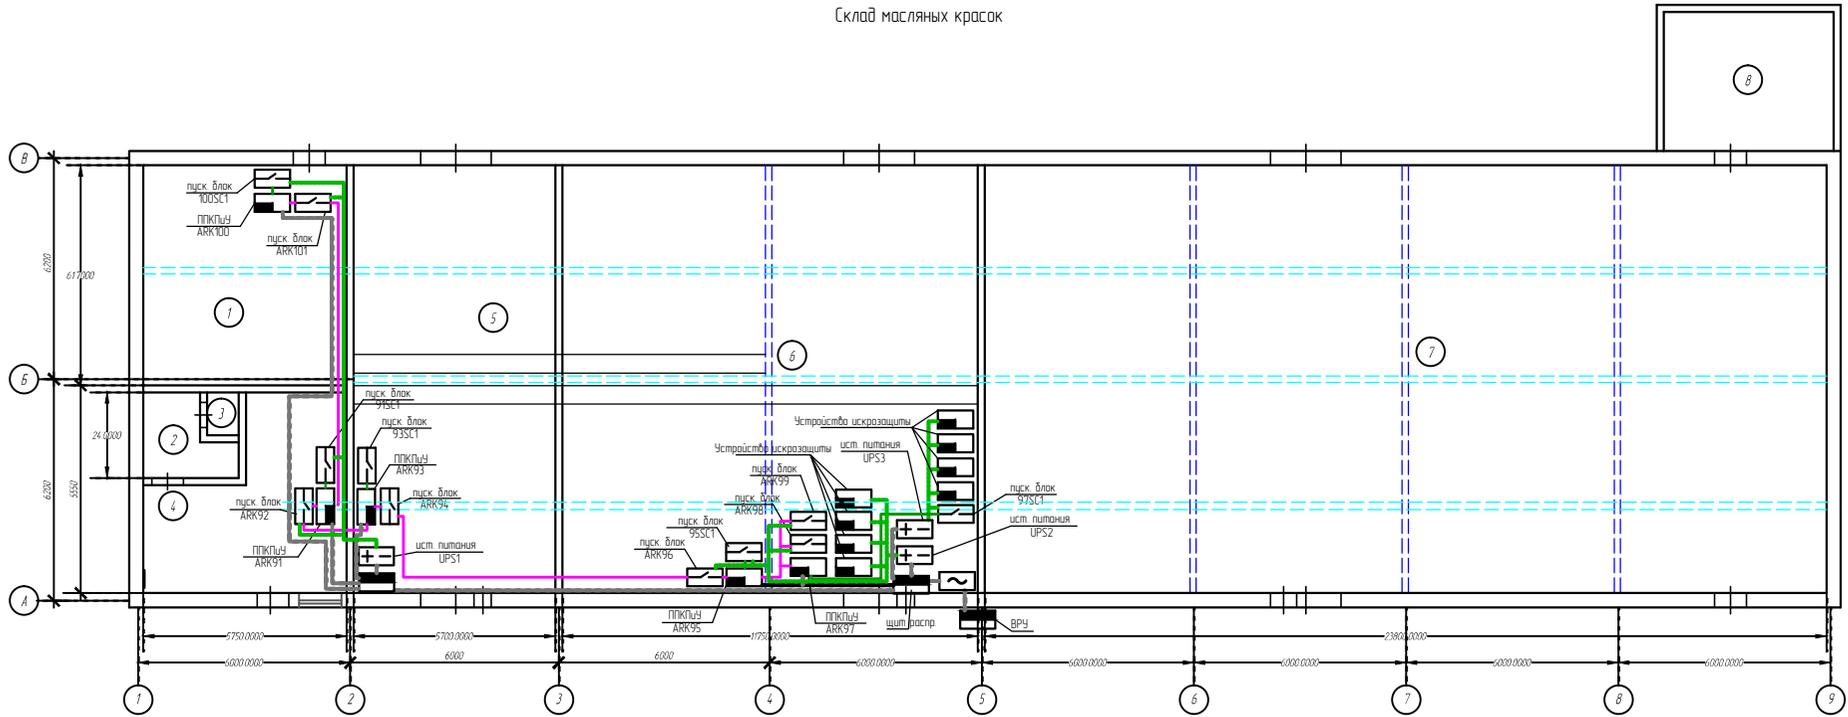

СПЕЦИФИКАЦИЯ

№ поз	Наименование	Кол-во	Примечания	№поз	Наименование	Кол-во	Примечания
978114-978116-978124-978124	Извещатель пожарный пламени взрывозащитный "Спектрон-601-Exi-C"	8		99BIA51-99BIA53	Светозвуковая оповещатель взрывозащитный "Промей-ТСВ-1-Exd-M" (табло "ПОЖАР")	3	
978131-978134	Извещатель пожарный тепловой взрывозащитный ИП 101-Спектрон-Exd-T-P	4		99BIA11-99BIA13	Световой оповещатель взрывозащитный "Промей-ТСВ-1-Exd-M" (табло "Порошок Уходи")	3	
977211-977214-977214-977214	Коробка коммутационная взрывозащитная "Спектрон-МК-04-Exi"	8		98BIA11-98BIA12	Световой оповещатель взрывозащитный "Промей-ТСВ-1-Exd-M" (табло "Порошок Не ходи")	2	
				98BIA13-98BIA14	Световой оповещатель взрывозащитный "Промей-ТСВ-1-Exd-M" (таб. "Автоматика отключена")	2	

№ пом.	Наименование	Высота, м	Площадь, кв.м
1	Склад	6,0	62,1
2	Комната приема пищи	2,8	4,7
3	Санузел	2,8	0,9
4	Помещение кладовщика	2,8	24,2
5	Склад санфаянса	6,0	68,4
6	Склад моющих средств	6,0	14,10
7	Склад красок, растворов	6	285,6
8	Кладовая красок	3,7	19,5

***** 2015-АПТ					
Изм.	Кол-во	Лист	Док.	Подпись	Дата
Разработчик					
Проверил					
ГИП	План расположения оборудования и сетевой системы электропитания 220В, 24В, 12В, линии интерфейса RS-485				
Контроль					

Спецификация

Изм. №



Взам. инв. №

Листов и дата

Изм. №

Лист

Листов

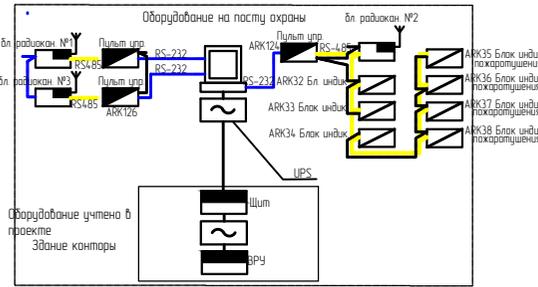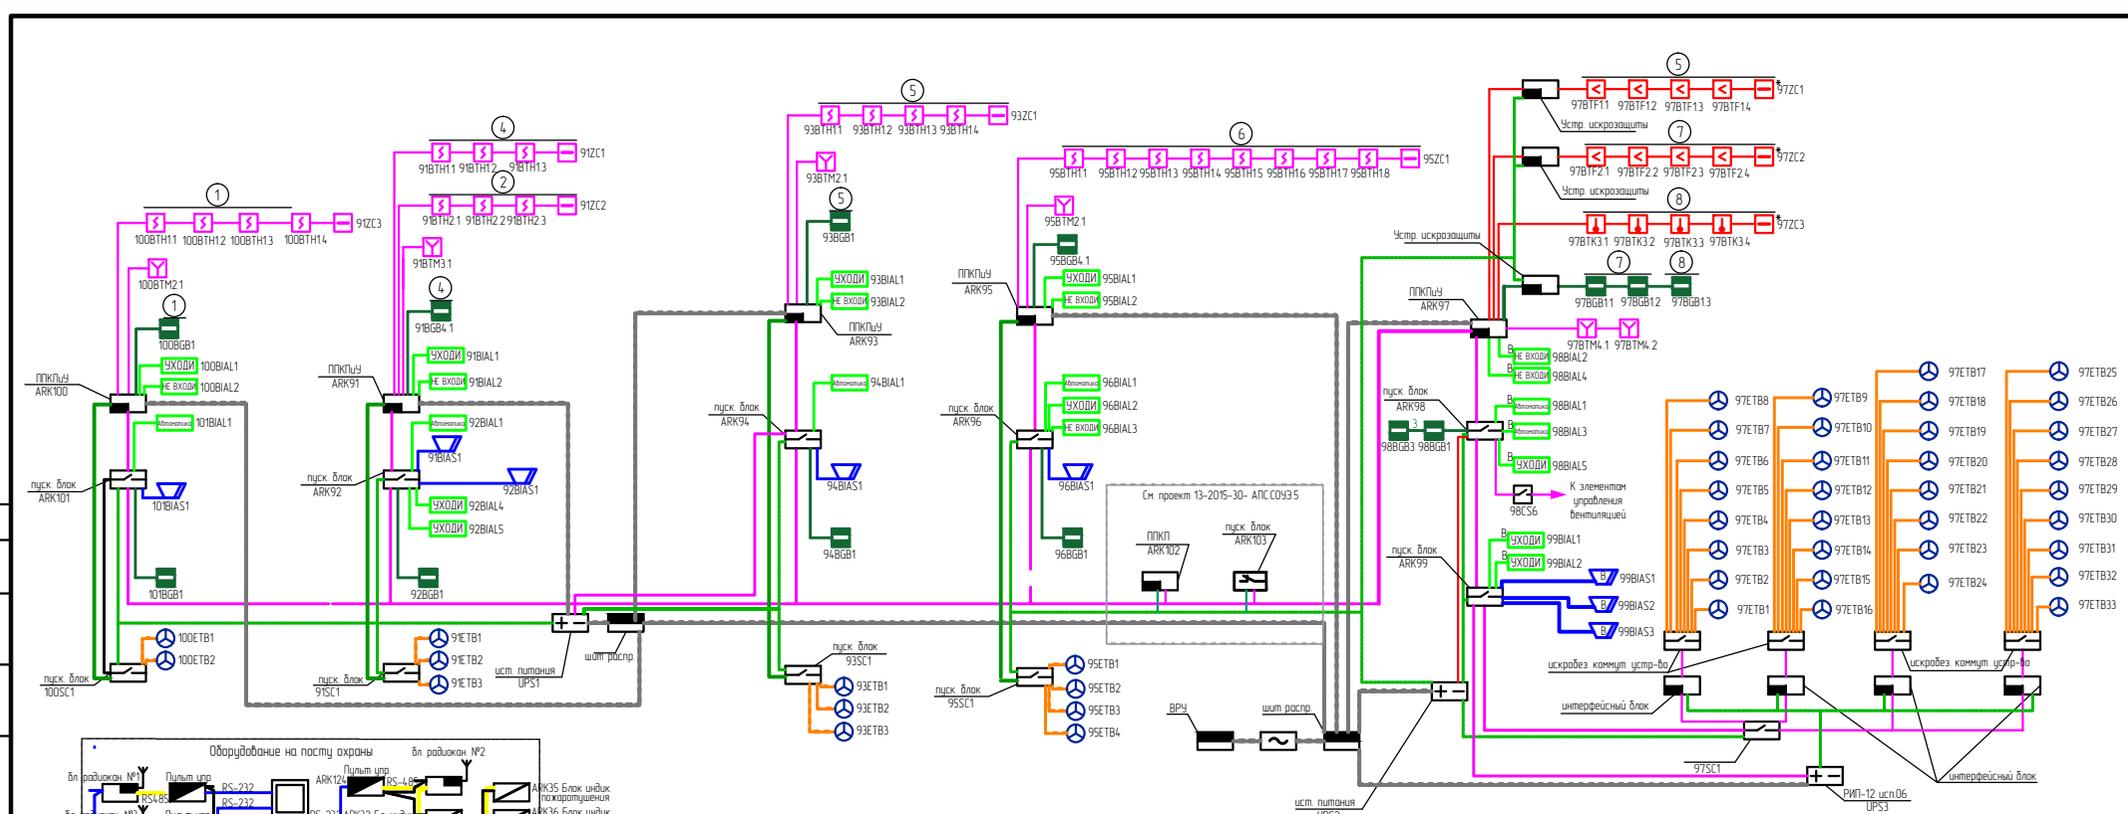


СПЕЦИФИКАЦИЯ

№ поз	Наименование	Кол-во	№поз	Наименование	Кол-во
91BTH1-91BTH4	Извещатель пожарный теплотой взрывозащищенный "Спектран-601-Exi-C"	8	99BIAL1-99BIAL3	Светозвуковой оповещатель взрывозащищенный "Промей-ТСВ-1-Exd-M" (табло "ПОЖАР")	3
91BTH11-91BTH14	Извещатель пожарный теплотой взрывозащищенный ИП 101-Спектран-Exd-T-P	4	98BIAL1-98BIAL2	Световой оповещатель взрывозащищенный "Промей-ТСВ-1-Exd-M" (табло "Порошок Не ходи")	2
91ZC1-91ZC3	Коробка коммутационная взрывозащищенная "Спектран-МК-04-Ex"	8	98BIAL3-98BIAL4	Световой оповещатель взрывозащищенный "Промей-ТСВ-1-Exd-M" (таб "Автоматика отключена")	2

***** 2015-АПТ					
Изм	Кол-во	Лист	Док	Подпись	Дата
Разработчик					
Проверил					
ГИП					
Контроль					
Структурная схема АППТ					
«Главный материальный склад» дирекции материально-технического обеспечения «Минск систем пожарной автоматики» - Склад малых красок					
			Страница	Лист	Листов
				9	1

Лист № 10 из 10
Итого листов 10

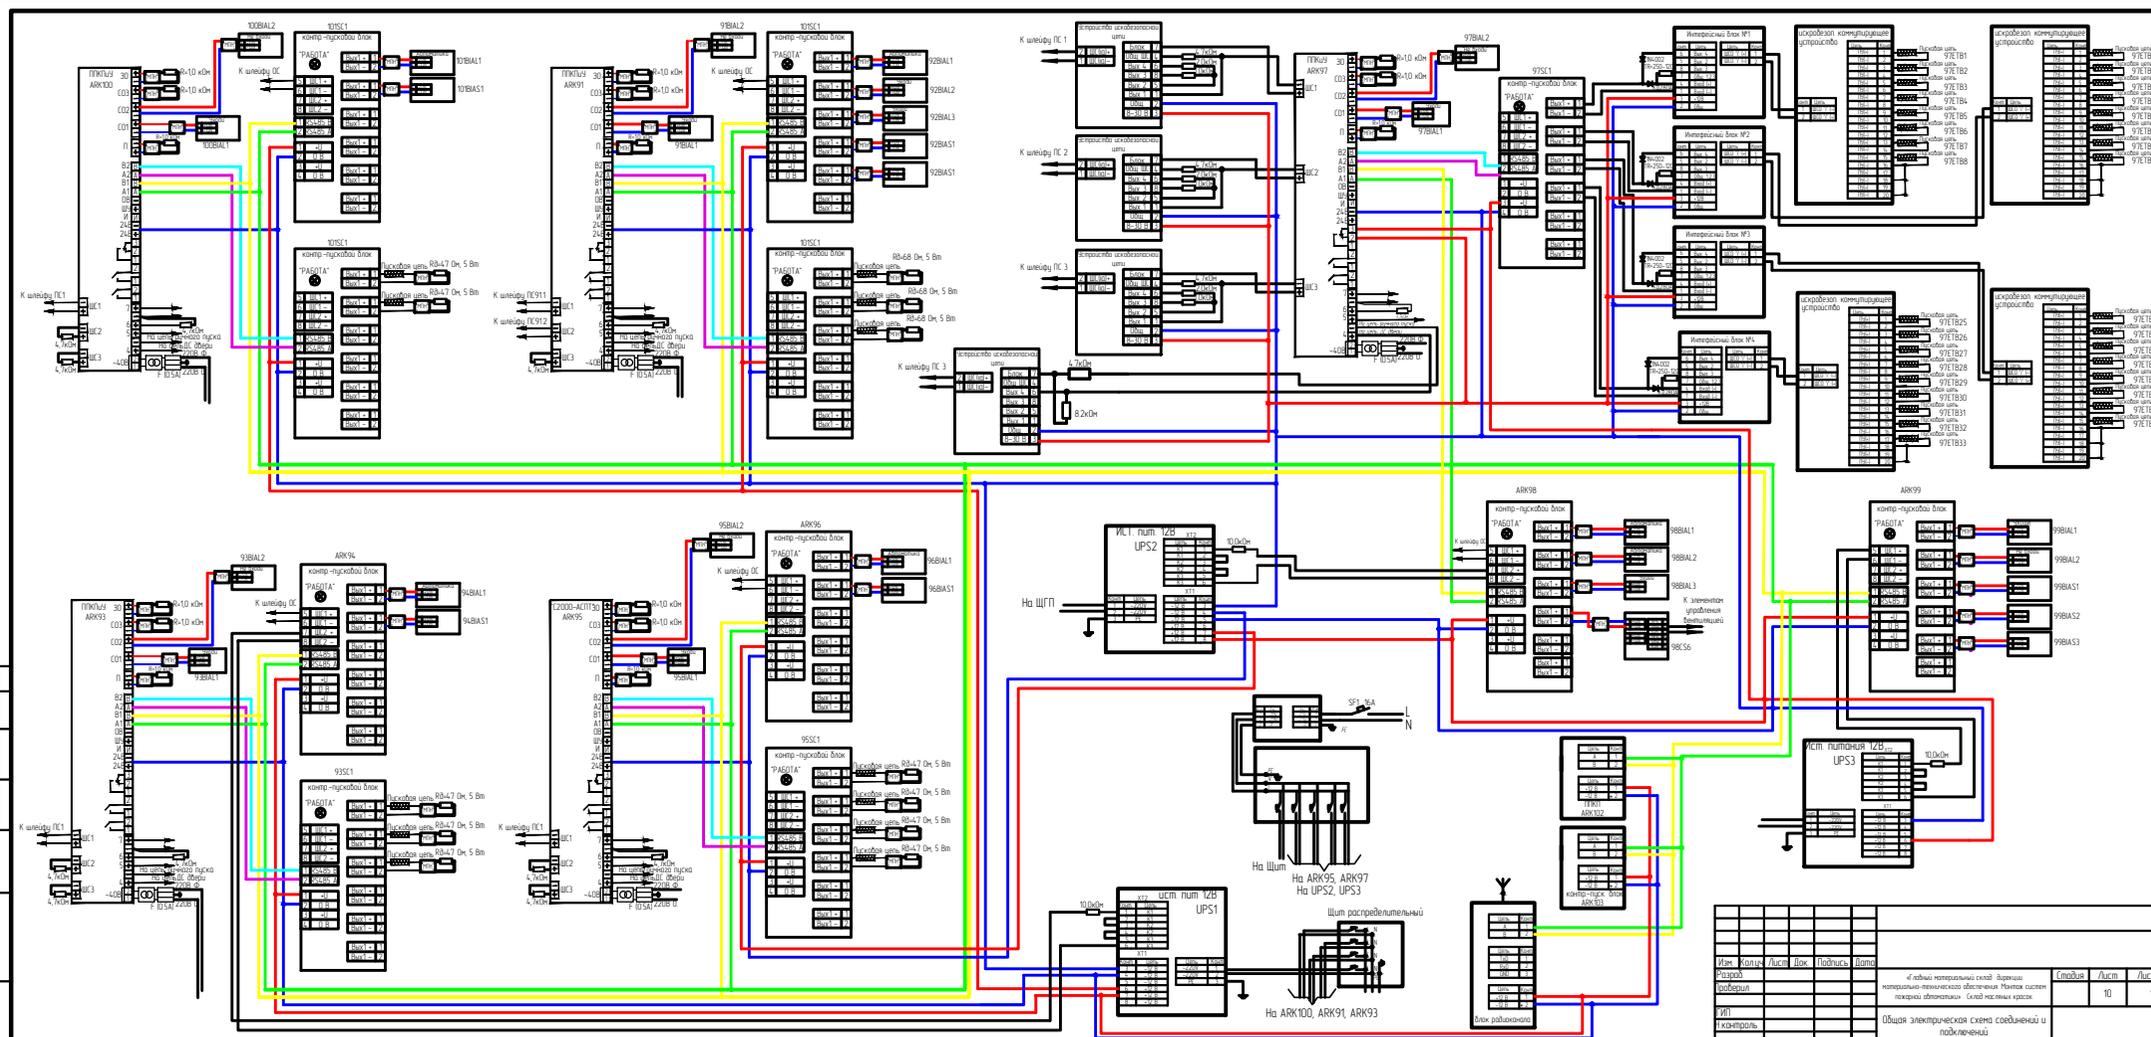

Изм.	Кол.	Лист	Док.	Подпись	Дата	Страниц	Лист	Листов
Исход.							10	1
Измен.								
Итого								

Общая электрическая схема соединений и подключений

Версия А.001

Схема устройства оконечного

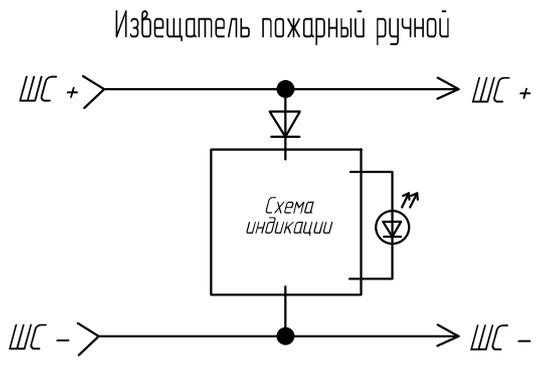
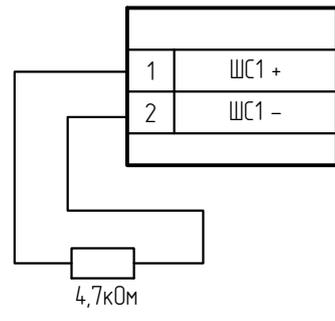


Схема подключения извещателя магнитоконтактного

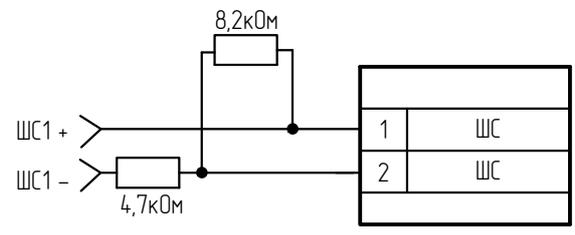


Схема подключения дымовых извещателей с базой


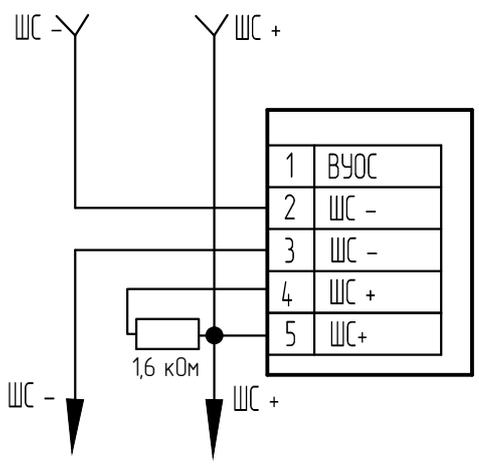


Схема подключения устройства оконечного взрывозащищенного

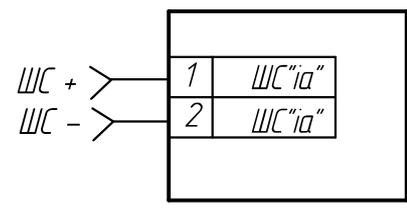

Согласовано

Инв. № подл. Подл. и дата

***** 2015-АППТ

Изм.	Кол.уч	Лист	Док.	Подпись	Дата
Разраб.					
Проверил					
ГИП					
Н.контроль					

«Главный материальный склад дирекции материально-технического обеспечения. Монтаж систем пожарной автоматики». Склад масляных красок.

Схемы подключения извещателей

Стадия	Лист	Листов
	11	2

Схема подключения взрывозащищенных извещателей пожарных пламени "Спектрон-601-Exi-C"


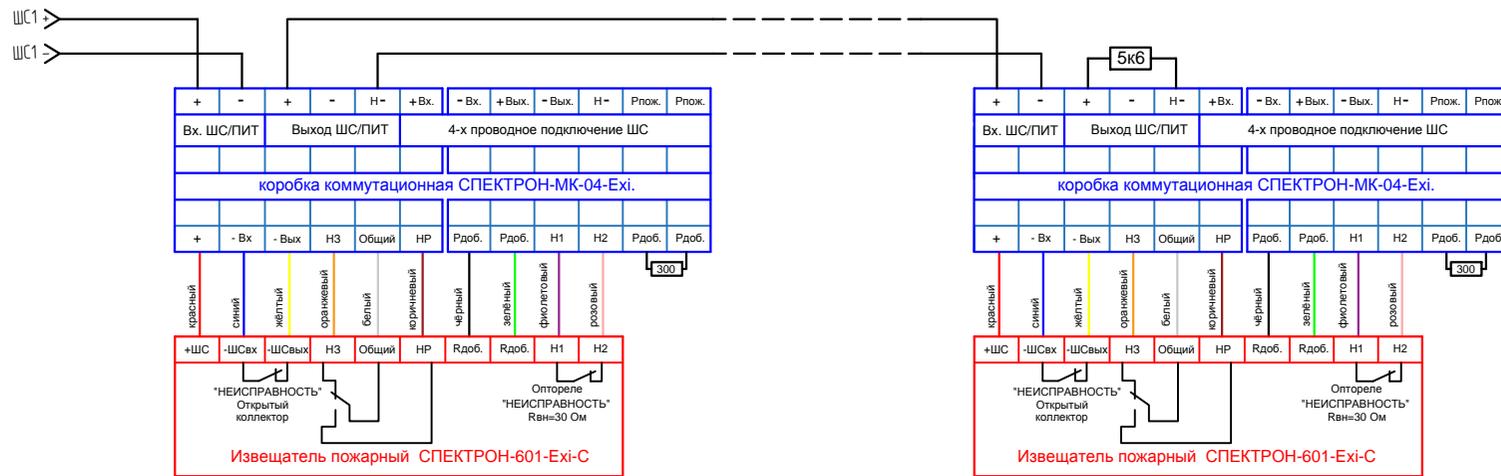


Схема подключения извещателей пожарных тепловых взрывозащищенных "ИП 101-Спектрон-Т-Р"

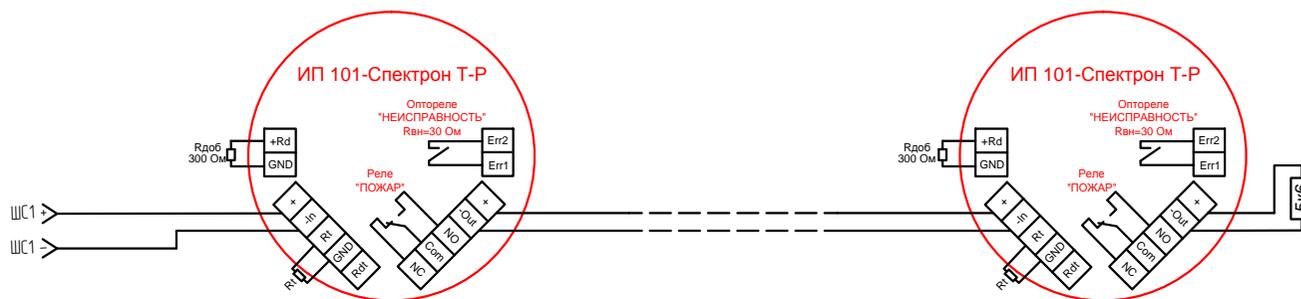

Согласовано

Дата





Взамен инв. N

Подпись, дата


Инд. N подл.

Изм	Кол. уч.	Лист	N док	Подпись	Дата
					05.15

***** 2015-АППТ

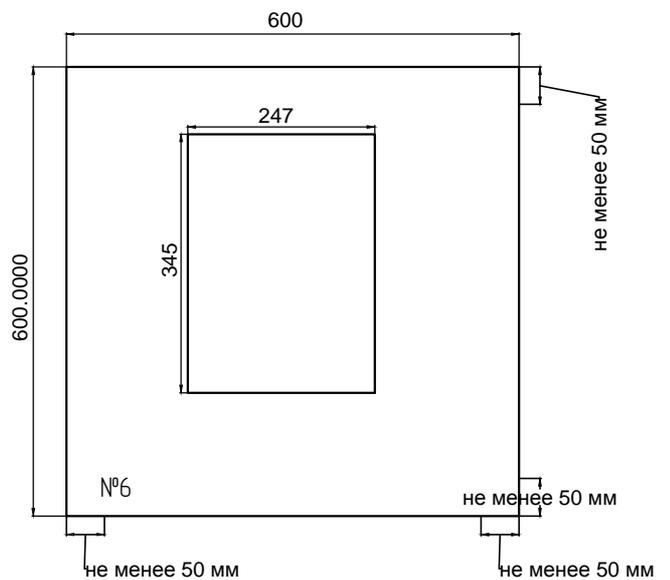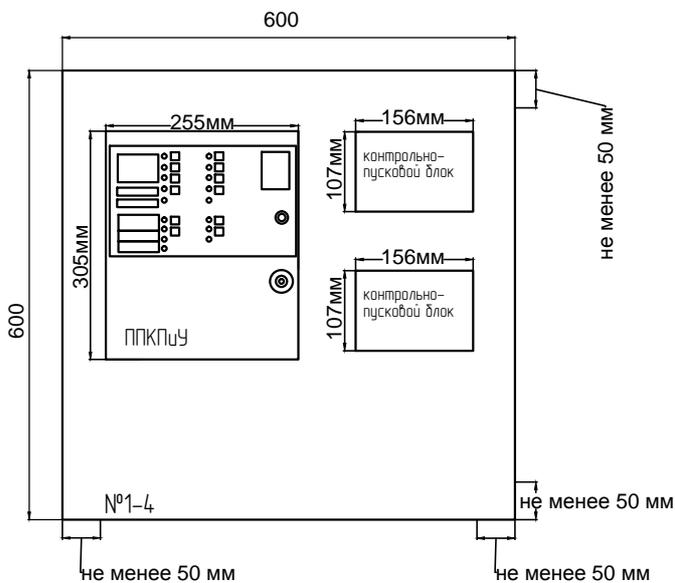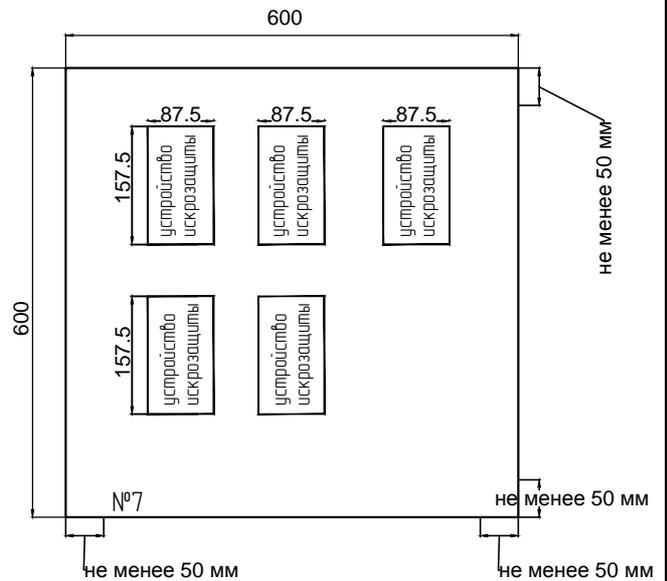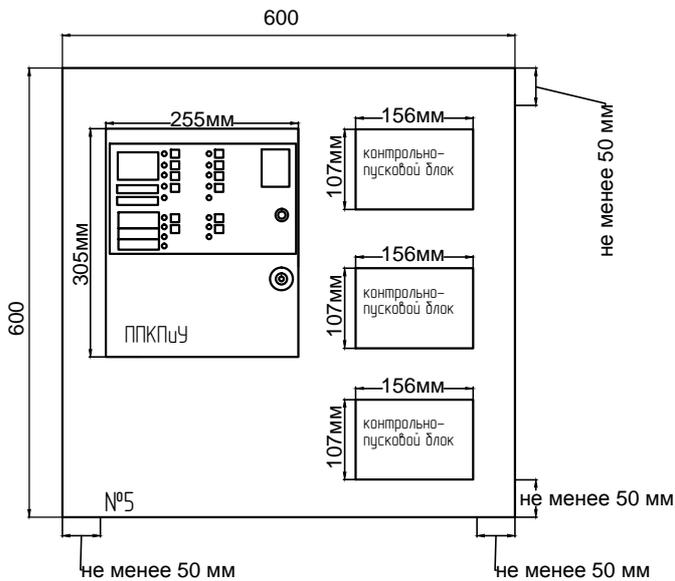

Навесной шкаф СЕ со сплошной дверью
(300x250x150) R5CE0391 IP66
не менее 50 мм

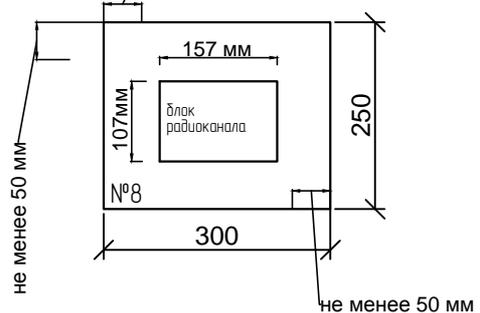

Шкаф устанавливается в пом. 4

***** 2015-АППТ

Согласовано

Взамен ИНВ. №

Подп. и дата

Инв. № подл.

Изм.	Кол.уч.	Лист	Док.	Подпись	Дата
Разраб.					
Проверил					
ГИП					
Н.контроль					


«Главный материальный склад дирекции материально-технического обеспечения. Монтаж систем пожарной автоматики». Склад масляных красок.

Схема расположения приборов в шкафу

Стадия	Лист	Листов
	12	1

Согласовано

Имя, № табл. План и дата

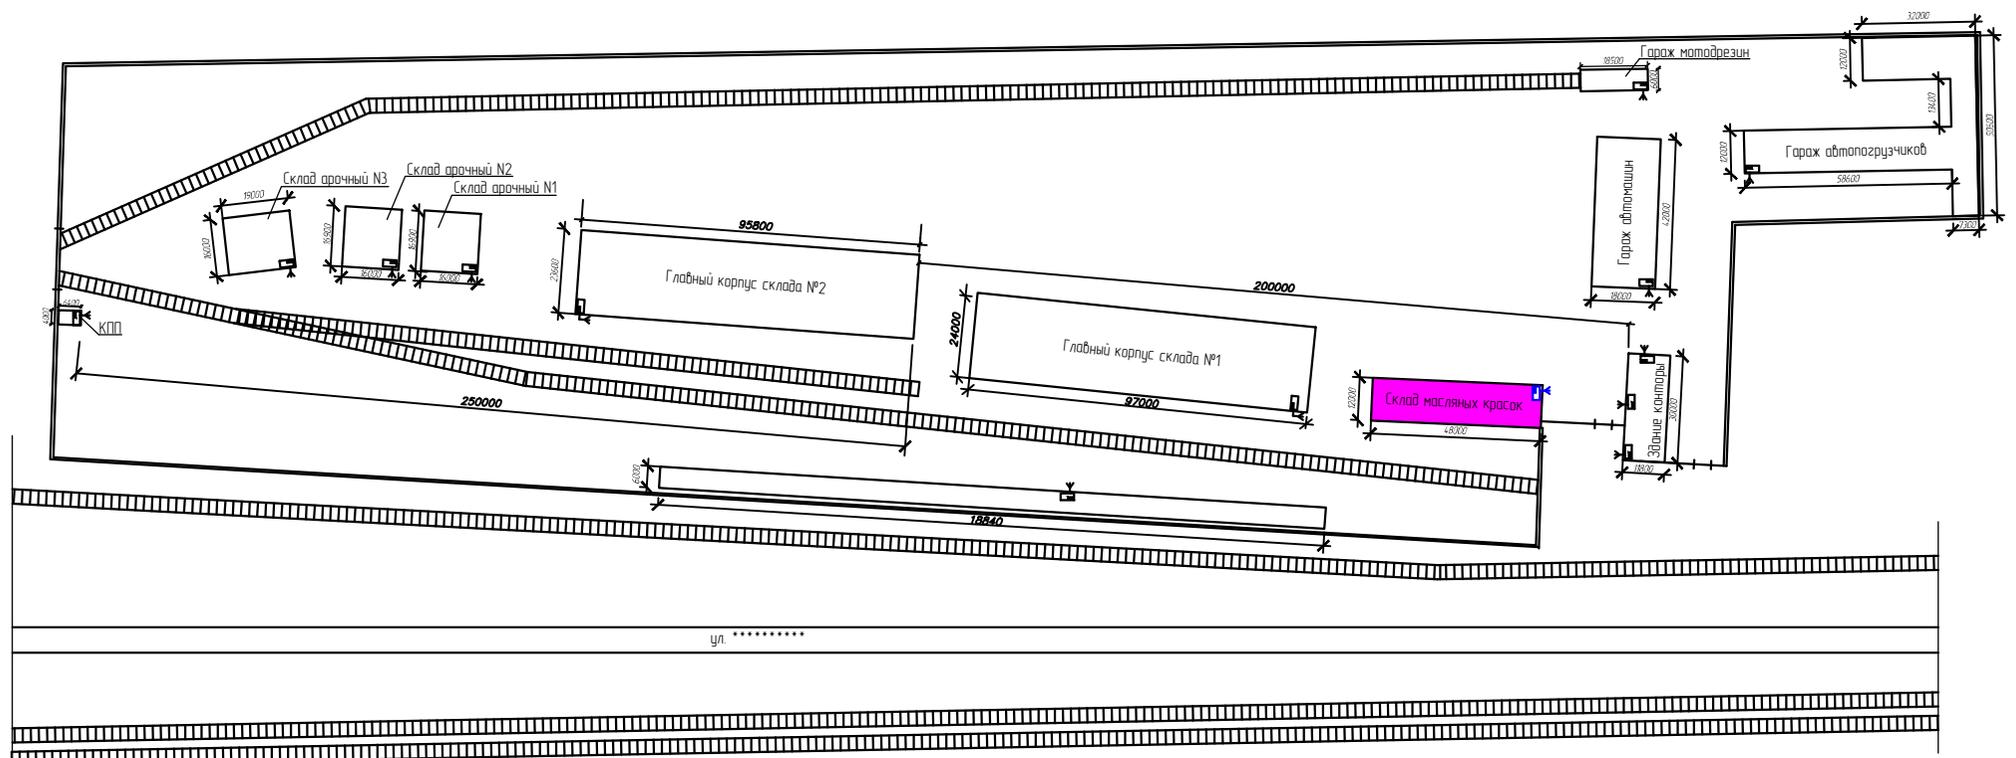

СПЕЦИФИКАЦИЯ

№ поз	Наименование	Кол-во	Примечания	№поз	Наименование	Кол-во	Примечания
978114-978114-978114-978114	Извещатель пожарный пламени взрывозащитный "Спектрон-601-Exi-C"	8		99BIA51-99BIA53	Светозвуковой оповещатель взрывозащитный "Промей-ТСВ-1-Exd-M" (табло "ПОЖАР")	3	
978131-978134	Извещатель пожарный тепловой взрывозащитный ИП 101-Спектрон-Exi-T-P	4		99BIA11-99BIA13	Световой оповещатель взрывозащитный "Промей-ТСВ-1-Exd-M" (табло "Порошок Уходи")	3	
972111-972114-972114-972114	Коробка коммутационная взрывозащитная "Спектрон-МК-04-Exi"	8		98BIA11-98BIA12	Световой оповещатель взрывозащитный "Промей-ТСВ-1-Exd-M" (табло "Порошок Не ходи")	2	
				98BIA13-98BIA14	Световой оповещатель взрывозащитный "Промей-ТСВ-1-Exd-M" (таб. "Автоматика отключена")	2	

						*****2015-АППТ		
Кол-ч	Лист	Док.	Подпись	Дата				
Разработчик					«Главный материальный склад дирекции материально-технического обеспечения. Миниток систем пожарной автоматики». Склад масляных красок.			
Проверил								
ГИП					Ситуационный план			
Контроль								
					Страница	Лист	Листов	
						13	1	